BAUGRUND UND UMWELT GESELLSCHAFT mbH

Ingenieurbüro

Tel. 0391/2867136 - Fax 0391/2867137

E-Mail: kontakt@bugmbh.de

Untersuchungsbericht

Zusatzsondierungen Regenwasserversickerung Kümmelsberg-Ostseite B-Plan 301-1 Magdeburg

Proj.-Nr.: 630/7071a

Auftraggeber: Landeshauptstadt Magdeburg

Stadtplanungsamt Frau Mrochen An der Steinkuhle 6 39104 Magdeburg

Auftragnehmer: BAUGRUND UND UMWELT GESELLSCHAFT mbH

Ingenieurbüro

Rothenseer Straße 24 39124 Magdeburg

Magdeburg, 21. September 2023

U

G

Inhaltsverzeichnis

1.	Veranlassung	Seite 3
2	Bodenschichtung und Wasserverhältnisse	3
3.	Versickerungmöglichkeiten	3
4.	Verwendete Unterlagen	4
	Anlagenverzeichnis Anlagen	

B

1. Veranlassung

Der Auftraggeber plant die Erschließung des Wohngebietes an der Ostseite des Kümmelsbergs in Magdeburg. Dafür waren nachträglich Erkundungen zur Versickerung bzw. Entwässerung der Fläche durchzuführen. Der Bearbeitungsumfang wurde mit dem Auftraggeber abgestimmt.

2. Bodenschichtung und Wasserverhältnisse

Im Untersuchungsbereich wurden 8 Rammkernsondierungen bis in maximal 4 m Tiefe unter GOK abgeteuft. Die Bodenschichtung wird durch Lößbildungen bestimmt, die an der Oberfläche von humosen Schwarzerdebodenschichten bedeckt sind. Diese zum Erkundungszeitpunkt (07/2023) steifen, feinsandigen Schluffe sind bis in Tiefenlagen von 2,2 m bis 2,9 m unter GOK zu erwarten. Die Schwarzerdedeckschicht (humose stark schluffige Tone) kann lokal in der Lagerung gestört sein. Die Schichtdicke schwankt zwischen 0,6 m und 0,8 m.

Den weiteren Schichtenverlauf bestimmen mitteldicht gelagerte Mittelsande, die bis in 3,0 m Tiefe bzw. bis zur Endteufe anstehen. Bei BS 10 und 11 wurden keine Sande festgestellt. Stattdessen wird der Löß hier von Geschiebemergelbildungen (schwach schluffige und schwach sandige Tone) unterlagert, der Sandbänder enthält. Der Geschiebemergel wies steife bis halbfeste Konsistenzen auf und reicht bis zur Endteufe. Bei den Bohrungen 14 und 16 steht der Geschiebemergel unter den Sanden ab 3,0 m bzw. 3,5 m Tiefe an.

Zum Erkundungszeitpunkt konnte ein Grundwassereinfluss in einer Teufe ab 2,2m unter GOK festgestellt werden. Das Grundwasser befindet sich in den Glaziofluviatilen Sanden. Zusätzlich war ein Schichtenwasser in Form von Staunässe und Haftnässe in den Lößbodenschichten ab 0,8 m Tiefe unter GOK zu verzeichnen. Der Schichtenwassereinfluss geht fließend in den Grundwassereinfluss über. Wahrscheinlich stehen die Sandbänder im Geschiebemergel mit dem grundwasserführenden Sanduntergrund in Verbindung.

Ruhewasserstände wurde in Tiefen zwischen 1,3-3,0 m unter GOK eingemessen. Das Schichtenund Grundwasser war demnach lokal gespannt.

Die Intensität des vorhandenen Wassers ist von vorausgegangenen Niederschlägen abhängig. Nach länger anhaltenden Niederschlägen kann das Grund- bzw. Schichtenwasser zeitweise über GOK anstehen.

Erkenntnisse zum aktuellen Grundwasserhöchststand und Grundwasserschwankungsamplituden lagen dem Bearbeiter zum Erkundungszeitpunkt nicht vor.

G

U

3. Versickerungsmöglichkeiten

Eine Regenwasserversickerung nach den Regeln der DWA-A 138 ist im gesamten Trassenbereich nur stark eingeschränkt möglich.

Regenwässer können über Rohrrigolen oder geschlitzte Versickerungsmulden in den Sanduntergrund im Bereich von BS 12 bis BS 18 versickert werden. Diese Sande weisen abgeschätzte Schichtdurchlässigkeiten von ca. 10⁻⁴ m/s bis 10⁻⁵ m/s auf. Die Lößbodenschichten sind dabei zu durchfahren.

Die anzulegenden Schlitze oder Rigolen sind durch Geotextilvliese allseitig vor Suffosion bzw. Kolmation zu schützen.

Bei Versickerungsmulden ist der hydraulische Anschluss an den Sanduntergrund zu gewährleisten. Es ist von Schachtungstiefen von ca. 2,2 m bis 2,5 m auszugehen. Die Regenwassereinleitung sollte so oberflächennah wie möglich erfolgen, um eine ausreichende Sickerstrecke gewährleisten zu können. Bei Starkregenereignissen kann die Versickerungsleistung zeitweise gegen Null gehen.

Bei bestehenden offenen Fragen, die in unserem Kompetenzbereich liegen, stehen wir gern zur Verfügung.

Magdeburg, 21. September 2023

Dipl.Ing. Schröder

Geschäftsführer/ Gutachter



M.Sc. Severin Projektbearbeiter

B

U G

4. Verwendete Unterlagen

(U1) Lageplan Luftbild

(U2) Aufschlüsse 8 Stck. Rammkernsondierungen

Ausführender:

BAUGRUND UND UMWELT GESELLSCHAFT mbH

Zeitraum: 07/2023

(U3) sonstige Unterlagen Geologische Karte

Blatt *Magdeburg* Maßstab 1:25000

B

G

U


Anlagenverzeichnis

(1 Seite)

(A1) Zeichenerklärung Bohrprofile

(A2) Bohrprofile (8 Seiten)

(A3) Aufschlussplan (1 Seite)

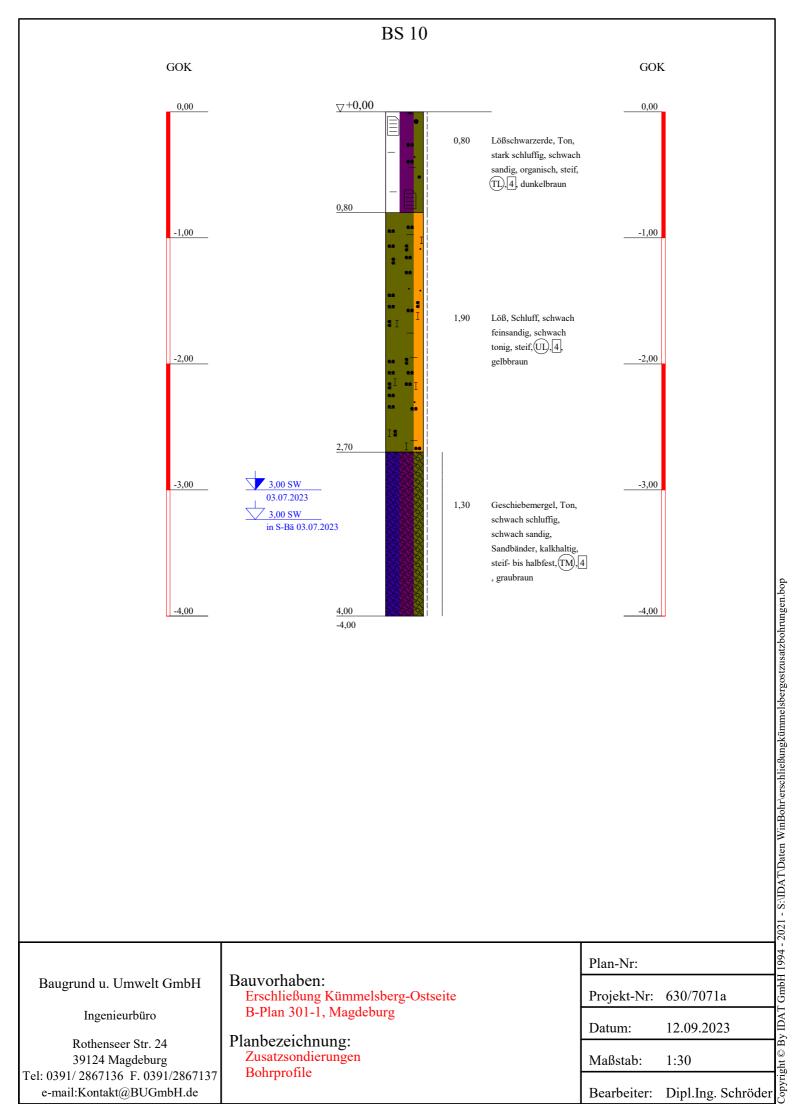

Ingenieurbüro

Rothenseer Str. 24 39124 Magdeburg Tel: 0391/2867136 F. 0391/2867137 e-mail:Kontakt@BUGmbH.de

Bauvorhaben:

Erschließung Kümmelsberg-Ostseite B-Plan 301-1, Magdeburg

Planbezeichnung:


Zusatzsondierungen Bohrprofile


Plan-Nr:

Projekt-Nr: 630/7071a

12.09.2023 Datum:

Maßstab: 1:30

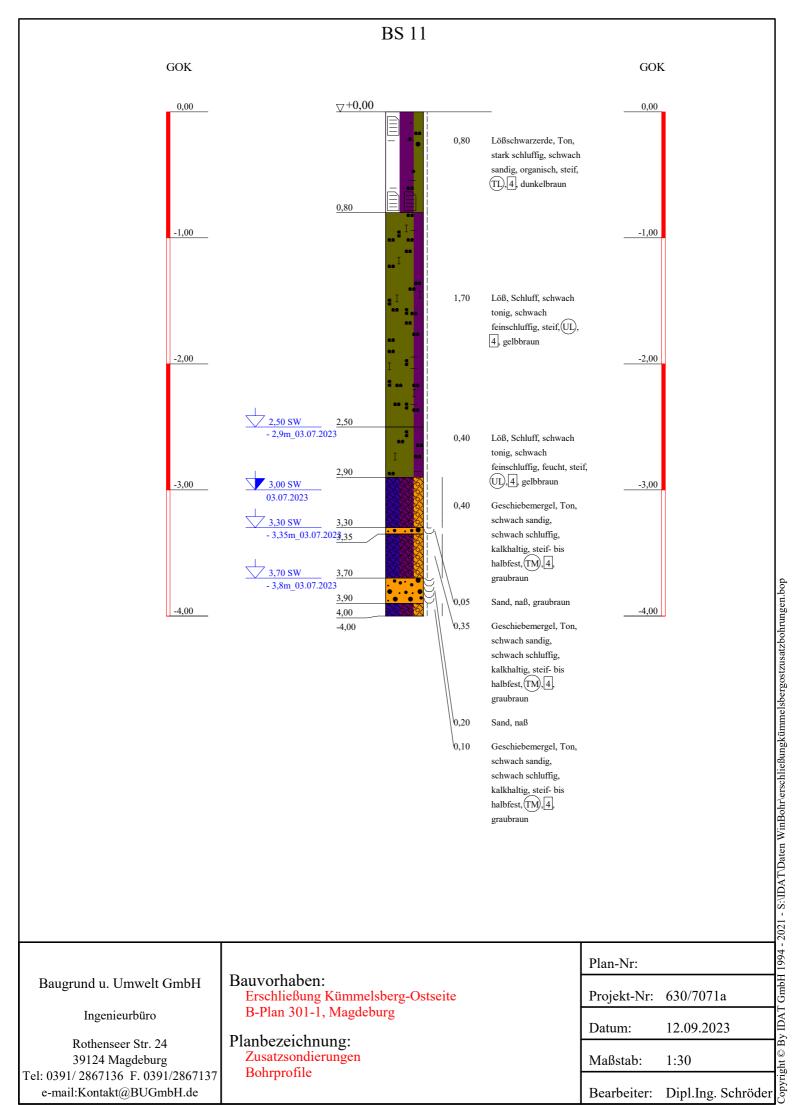

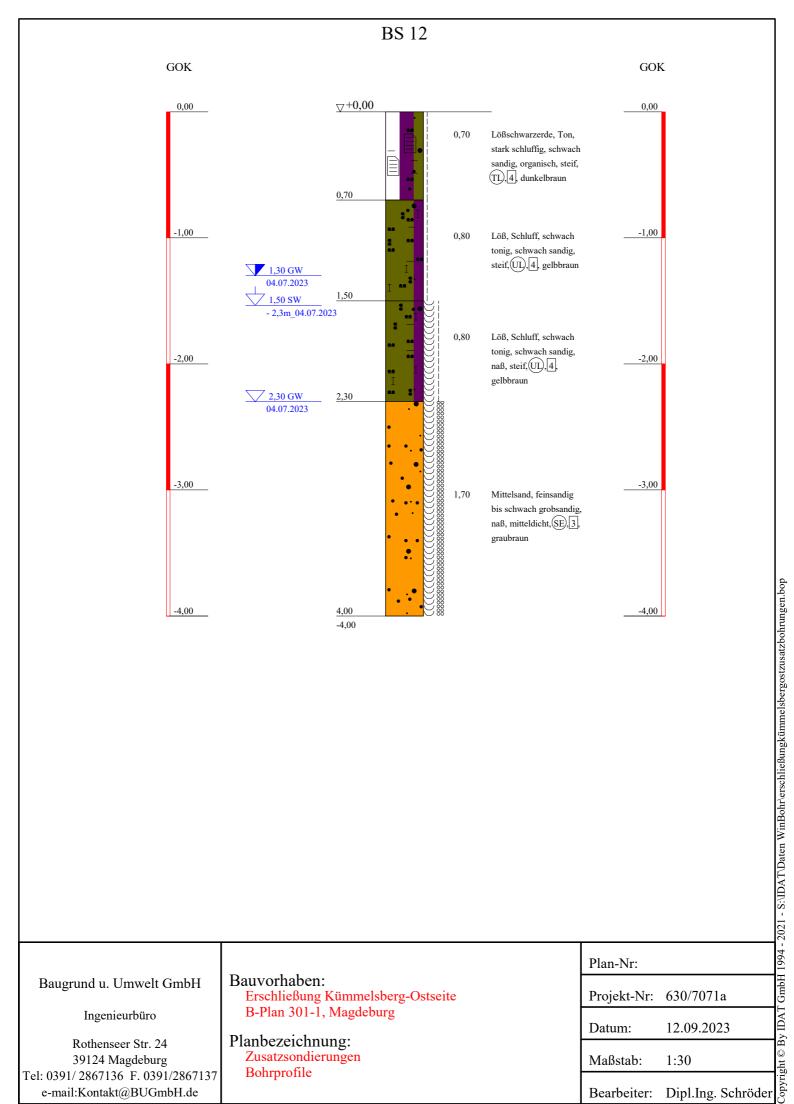

Ingenieurbüro

Rothenseer Str. 24 39124 Magdeburg Tel: 0391/2867136 F. 0391/2867137 e-mail:Kontakt@BUGmbH.de

Bauvorhaben:

Erschließung Kümmelsberg-Ostseite B-Plan 301-1, Magdeburg

Planbezeichnung:


Zusatzsondierungen Bohrprofile

Plan-Nr:

Projekt-Nr: 630/7071a

12.09.2023 Datum:

Maßstab: 1:30

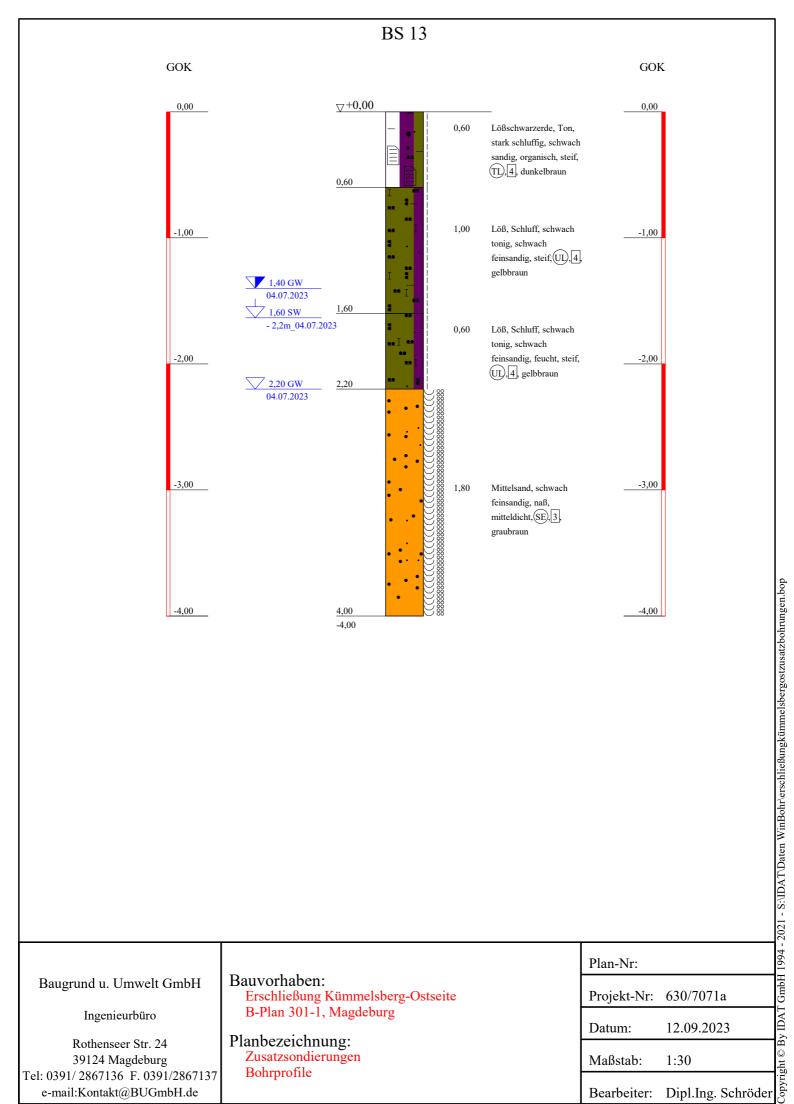

Ingenieurbüro

Rothenseer Str. 24 39124 Magdeburg Tel: 0391/2867136 F. 0391/2867137 e-mail:Kontakt@BUGmbH.de

Bauvorhaben:

Erschließung Kümmelsberg-Ostseite B-Plan 301-1, Magdeburg

Planbezeichnung:


Zusatzsondierungen Bohrprofile

Plan-Nr:

Projekt-Nr: 630/7071a

12.09.2023 Datum:

Maßstab: 1:30

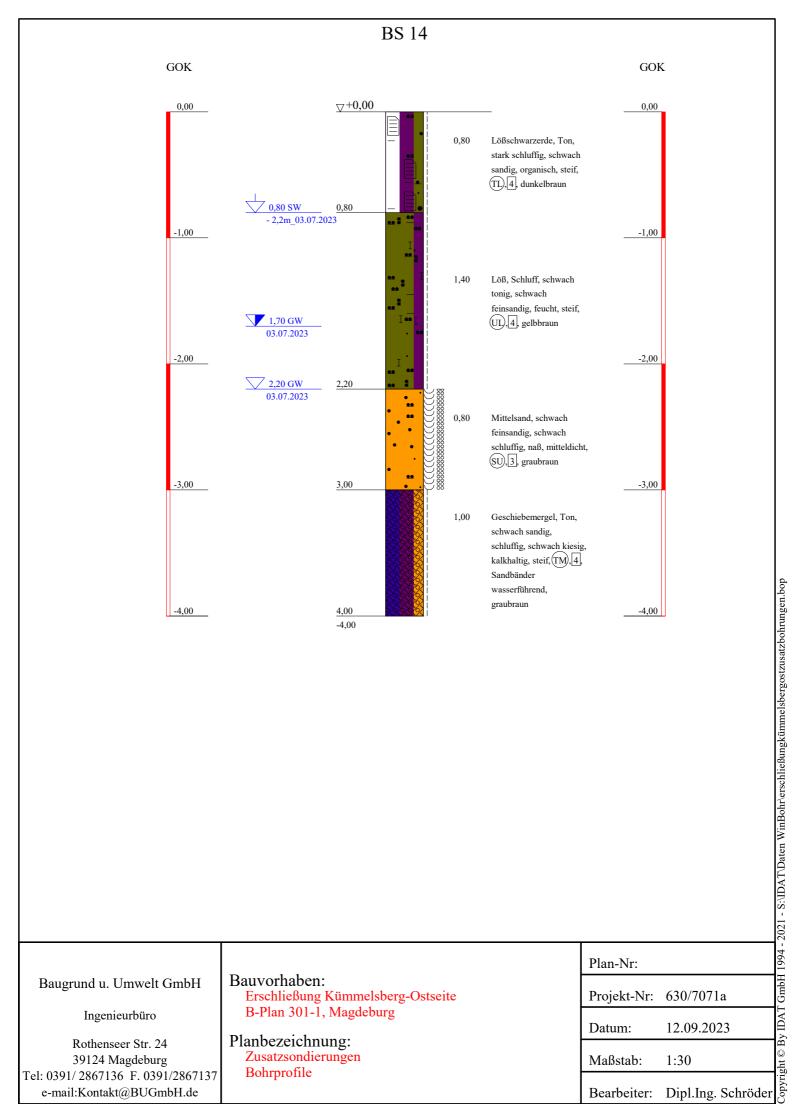

Ingenieurbüro

Rothenseer Str. 24 39124 Magdeburg Tel: 0391/2867136 F. 0391/2867137 e-mail:Kontakt@BUGmbH.de

Bauvorhaben:

Erschließung Kümmelsberg-Ostseite B-Plan 301-1, Magdeburg

Planbezeichnung:


Zusatzsondierungen Bohrprofile

Plan-Nr:

Projekt-Nr: 630/7071a

12.09.2023 Datum:

Maßstab: 1:30

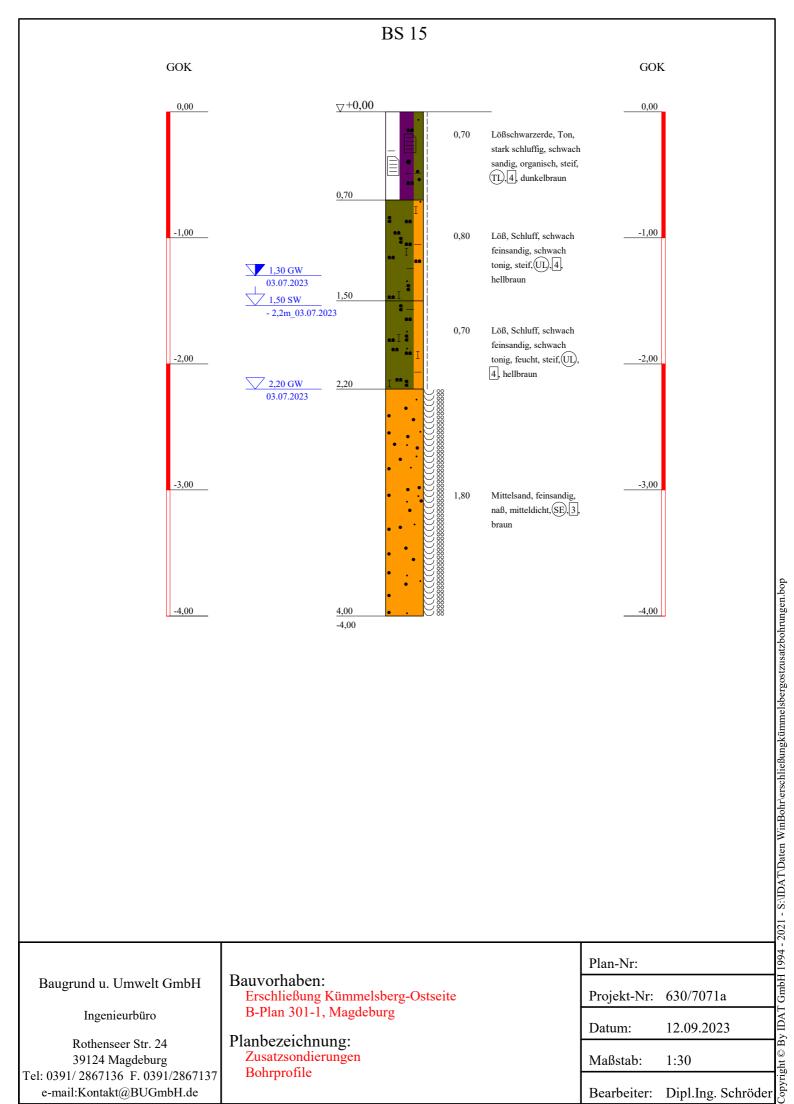

Ingenieurbüro

Rothenseer Str. 24 39124 Magdeburg Tel: 0391/2867136 F. 0391/2867137 e-mail:Kontakt@BUGmbH.de

Bauvorhaben:

Erschließung Kümmelsberg-Ostseite B-Plan 301-1, Magdeburg

Planbezeichnung:


Zusatzsondierungen Bohrprofile

Plan-Nr:

Projekt-Nr: 630/7071a

12.09.2023 Datum:

Maßstab: 1:30

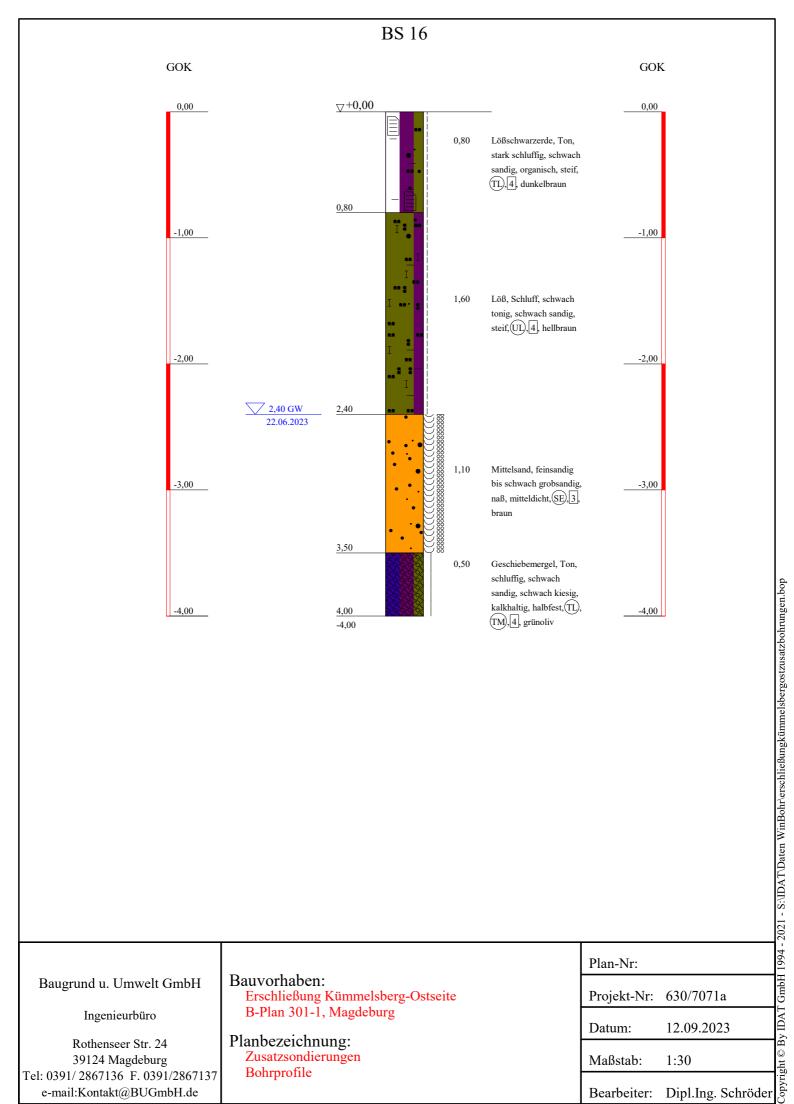

Ingenieurbüro

Rothenseer Str. 24 39124 Magdeburg Tel: 0391/2867136 F. 0391/2867137 e-mail:Kontakt@BUGmbH.de

Bauvorhaben:

Erschließung Kümmelsberg-Ostseite B-Plan 301-1, Magdeburg

Planbezeichnung:


Zusatzsondierungen Bohrprofile

ъ		,	. т	
М	lan	۱-۱	N	r:

Projekt-Nr: 630/7071a

12.09.2023 Datum:

Maßstab: 1:30

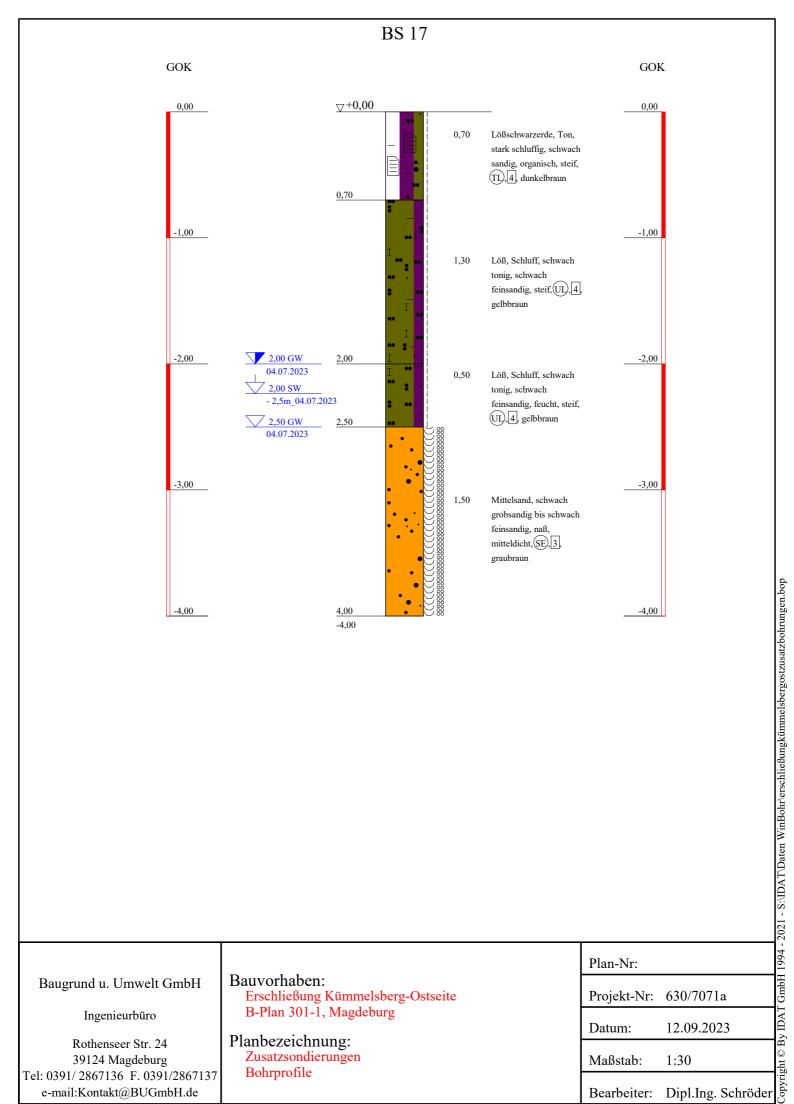

Ingenieurbüro

Rothenseer Str. 24 39124 Magdeburg Tel: 0391/2867136 F. 0391/2867137 e-mail:Kontakt@BUGmbH.de

Bauvorhaben:

Erschließung Kümmelsberg-Ostseite B-Plan 301-1, Magdeburg

Planbezeichnung:


Zusatzsondierungen Bohrprofile

Plan-Nr:

Projekt-Nr: 630/7071a

12.09.2023 Datum:

Maßstab: 1:30

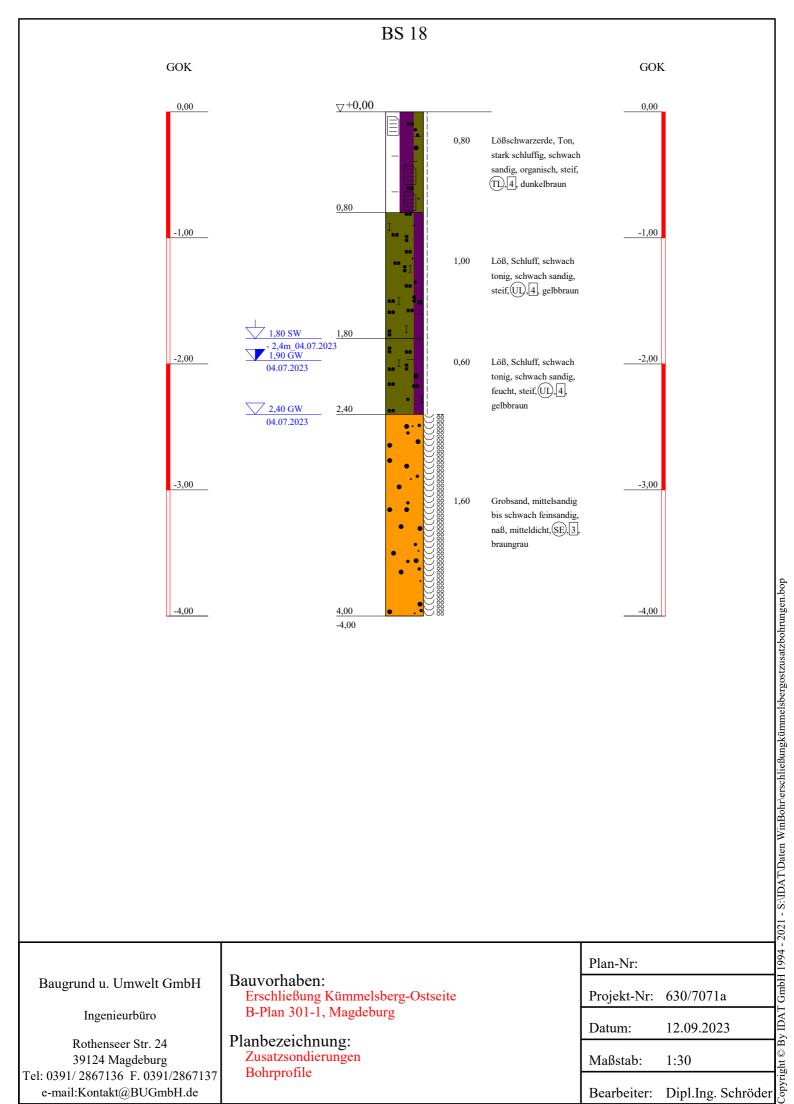

Ingenieurbüro

Rothenseer Str. 24 39124 Magdeburg Tel: 0391/2867136 F. 0391/2867137 e-mail:Kontakt@BUGmbH.de

Bauvorhaben:

Erschließung Kümmelsberg-Ostseite B-Plan 301-1, Magdeburg

Planbezeichnung:

Zusatzsondierungen Bohrprofile

Plan-Nr:

Projekt-Nr: 630/7071a

12.09.2023 Datum:

Maßstab: 1:30

Copyright © By IDAT GmbH 1994 - 2021 - S:\IDAT\Daten WinBohr\erschließungkümmelsbergostzusatzbohrungen.bop

ZEICHENERKLÄRUNG (S. DIN 4023)

⊕ BS Sondierbohrung

PROBENENTNAHME UND GRUNDWASSER Proben-Güteklasse nach DIN 4021 Tab.1

Grundwasser angebohrt Grundwasser nach Bohrende Schichtwasser angebohrt Schichtwasser nach Bohrende

BODENARTEN

Geschiebemergel		Mg	
Kies	kiesig	G g	0000
Löß		Lö	a1aa a1
Lößschwarzerde		Lösw	
Mudde	organisch	F o	•••
Sand	sandig	S s	
Schluff	schluffig	U u	22 22 22
Ton	tonig	T t	

KORNGRÖßENBEREICH

mittel grob g

NEBENANTEILE

schwach (< 15 %) stark (ca. 30-40 %) sehr schwach; = sehr stark

KALKGEHALT kalkhaltig **KONSISTENZ** halbfest hfst

mdch mitteldicht

nach DIN 18 196: z.B. (UL) = leicht plastische Schluffe **BODENGRUPPE**

BODENKLASSE nach DIN 18 300: z.B.

FEUCHTIGKEIT

feucht

∑naß

Bauvorhaben:

Erschließung Kümmelsberg-Ostseite B-Plan 301-1, Magdeburg

Planbezeichnung: Zusatzsondierungen Bohrprofile

Plan-Nr:	Maßstab: 1:30	
Baugrund u. Umwelt GmbH Ingenieurbüro	Bearbeiter: Dipl.Ing. Schröder Datur Gezeichnet: Bernhagen 12.09	m: 0.2023
Rothenseer Str. 24	Geändert:	
39124 Magdeburg Tel: 0391/ 2867136 F. 0391/2867137	Gesehen:	
e-mail:Kontakt@BUGmbH.de	Projekt-Nr: 630/7071a	

